



REFERÊNCIA DE PROJETO

Como referência no projeto e também partido arquitetônico, utilizamos traços da Catedral de Santa Maria del Fiore, que nos traz elementos da arquitetura Italiana. Além disso a Catedral de Santa Maria del Fiore ("Duomo" de Florença) está localizada na praça homónima, nas proximidades da Ponte Vecchio, na Itália, assim como a Nossa Ponte Vecchio, aqui no Município de Amparo.

O conceito principal do projeto é, além delinear um ponto Turistico, altamente estratégico para a Cidade Amparo devido à sua localização, também pretendemos resgatar, através de elementos arquitetonicos, as raízes italianas da nossa população, formada, em sua maioria, por descentes de imigrantes italianos. Portanto, teremos um polo turistico, que, por assim dizer, estabelecerá identidade com os moradores da Cidade.

Em 1971, A Catedral de Santa Maria del Fiore era já a quinta igreja da Europa em grandeza, depois da Basílica de São Pedro, da Catedral de São Paulo, da Catedral de Sevilha e da Catedral de Milão. Possui 153 metros de comprimento e 90 metros de largura no transepto, enquanto o tambor da cúpula possui 54 metros.

A construção iniciou-se em 1296 com projeto de Arnolfo di Cambio sobre as fundações da antiga Catedral de Santa Reparada. Após a morte de Arnolfo, passou pela supervisão de Giotto di Bondone, depois por Francesco Talenti e teve a sua cúpula construída por Filippo Brunelleschi. Ao fim das obras da cúpula em 1436, a catedral foi consagrada pelo papa Eugénio IV.

É a catedral da arquidiocese de Florença e pode acomodar até trinta mil pessoas.

HISTÓRIA


O Duomo de Florença, como o vemos hoje, é o resultado de um trabalho que se estendeu por seis séculos. O seu projeto básico foi elaborado por Arnolfo di Cambio no final do século XIII, sendo que a cúpula é obra de Filippo Brunelleschi. A fachada teve de esperar até ao século XIX para ser concluída. Ao longo deste tempo uma série de intervenções estruturais e decorativas no exterior e interior enriqueceriam o monumento, dentre elas a construção de duas sacristias e a execução de esculturas e afrescos por Paolo Uccello, Andrea del Castagno, Giorgio Vasari e Federico Zuccari, autor do Juízo Final no interior da cúpula. Foi construída no lugar da antiga catedral dedicada a Santa Reparata, que funcionou durante nove séculos até ser demolida completamente em 1375.

Brunelleschi, sobre a cúpula, fez seu primeiro projeto em 1402, mas manteve-o em segredo. Em 1418, a Opera del Duomo, a centenária empresa administradora dos trabalhos na Catedral, anunciou um concurso que Brunelleschi haveria de vencer, mas o trabalho não começaria senão dois anos mais tarde, continuando até 1434. Foram utilizados aproximadamente quatro milhões de tijolos para a construção do domo que é, até os dias de hoje, a maior cúpula autoportante de alvenaria do mundo.

A Catedral foi consagrada pelo Papa Eugénio IV em 25 de março (o Ano Novo florentino) de 1436, 140 anos depois do início da construção. Os arremates que ainda esperavam conclusão eram a lanterna da cúpula (colocada em 1461) e o revestimento externo com mármores brancos de Carrara, verdes de Prato, e vermelhos de Siena, de acordo com o projeto original de Arnolfo.

fonte: https://pt.wikipedia.org/wiki/Santa_Maria_del_Fiore


observações	ALTERAÇÕES DE PROJETO		SECRETARIA MUNICIPAL DE	LOCAL	CONJUNTO				
	N°	data	Equipe Técnica SMDU			Município de Amparo	RQ 01		
	01		Eng ^o Adriano Roque Jeremias			PROJETO Ponte Vecchio 2ª Etapa: Demolição e Reconstru	e Reconstrução do Centro		
	N° 02	data	data Engº Andreas Köberle Engº Maurício Forato Arqta Renata Rossi Tavella Estagiária Arquitetura Ana Carolina Biotto Cardoso	Eng ^o Andreas Köberle DESENV. U CREA 5061640060 Arqt ^o Cristiano	SECRETARIO MUNICIPAL DE	de Artesanato			Carlos Alberto Martins
	N° 03	data			DESENV. URBANO Arqto Cristiano Dias Marchiori CAU A30141-8	ENDEREÇФq Linear: Trecho Rua José Fontana à Rua Anna Cintra	FOLHA 3/10	PREFEITURA DE	Prefeito Municipal
	N° 04	data ARQUIVO C:\(\text{10.00.114grupos\symbu\text{DADETUR2022}\)_PTEVECCHIO2_CARTESANATO/ DADETUR2022\\ DADETUR20	ANO -	2022	ASSUNTO maquete eletrônica/ detalhamento/ referência de projeto/ conceito e partido	ESCALA sem	AMPARO Pr ESTÂNCIA HIDAONINIEAL	Prefeitura de Amparo Estância Hidromineral	

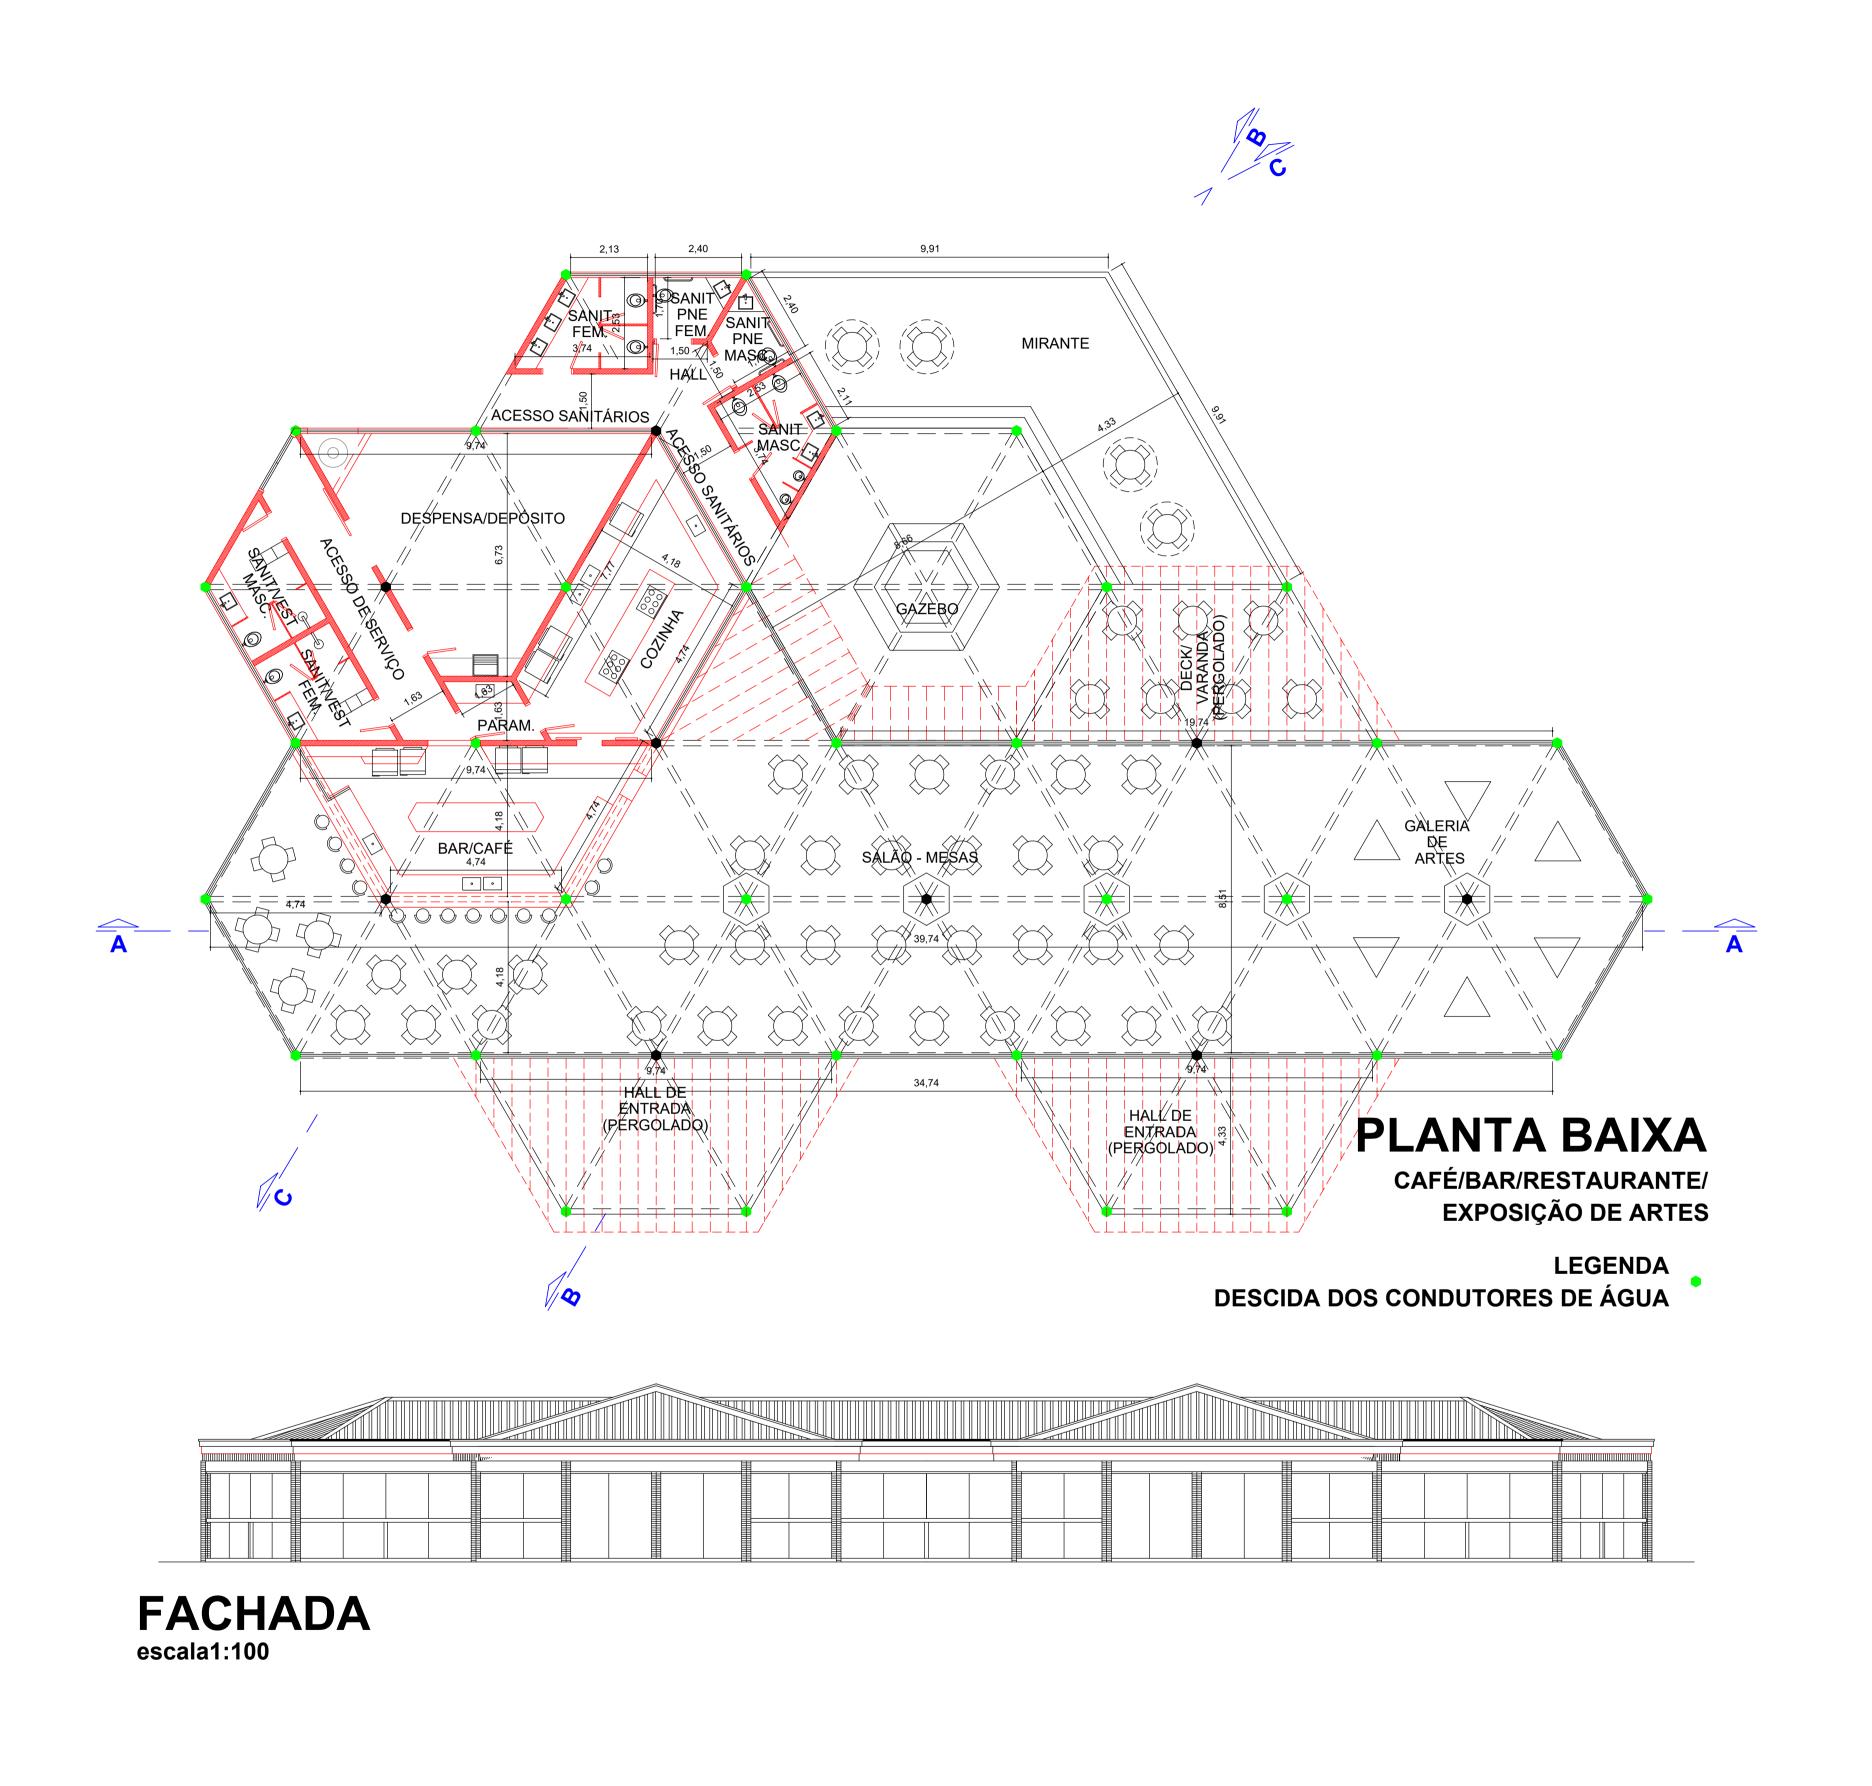

observações	ALTERAÇÕES DE PROJETO			SECRETARIA MUNICIPAL DE DESENVOLVIMENTO URBANO				
	N° 01			Equipe Técnica SMDU			Mu	
	01			Eng ^o Adriano Roque Jeremias			PROJETO PO	
	N° 02		uala	Eng ^o Andreas Köberle Eng ^o Maurício Forato	GESTOR DO CONVÊNIO	SECRETARIO MUNICIPAL DE	de	
	N° 03		data	Arqt ^a Renata Rossi Tavella Estagiária Arquitetura Ana Carolina Biotto Cardoso	Engº Andreas Köberle CREA 5061640060	Arqt ^o Cristiano Dias Marchiori	ENDEREÇ P C	
	Nº 04		data	ARQUIVO C:\(\)(\(\)(\)(\)(\)(\)(\)114grupos\(\)SMDUDADETUR2\(\)(\)22_PTEVECCHIO2_CARTESANATO\(\)	ART 28027230221576666 ANO -	2022	ASSUNTO Pr	
	04			DADETUR2022_PTE-VECCHIO2_CARTESANATO_RV00	Allo			

	LOCAL CONJUN	ІТО
	Município de Amparo ARQ 0	1
	PROJETO Ponte Vecchio 2ª Etapa: Demolição e Reconstrução d de Artesanato	o Centro
ori	ENDEREÇФq Linear: Trecho Rua José Fontana à Rua Anna Cintra	FOLHA 4/10
	ASSUNTO Projeto Arquitetônico - Planta BaixaRestaunte/mirant	e ESCALA 1:100



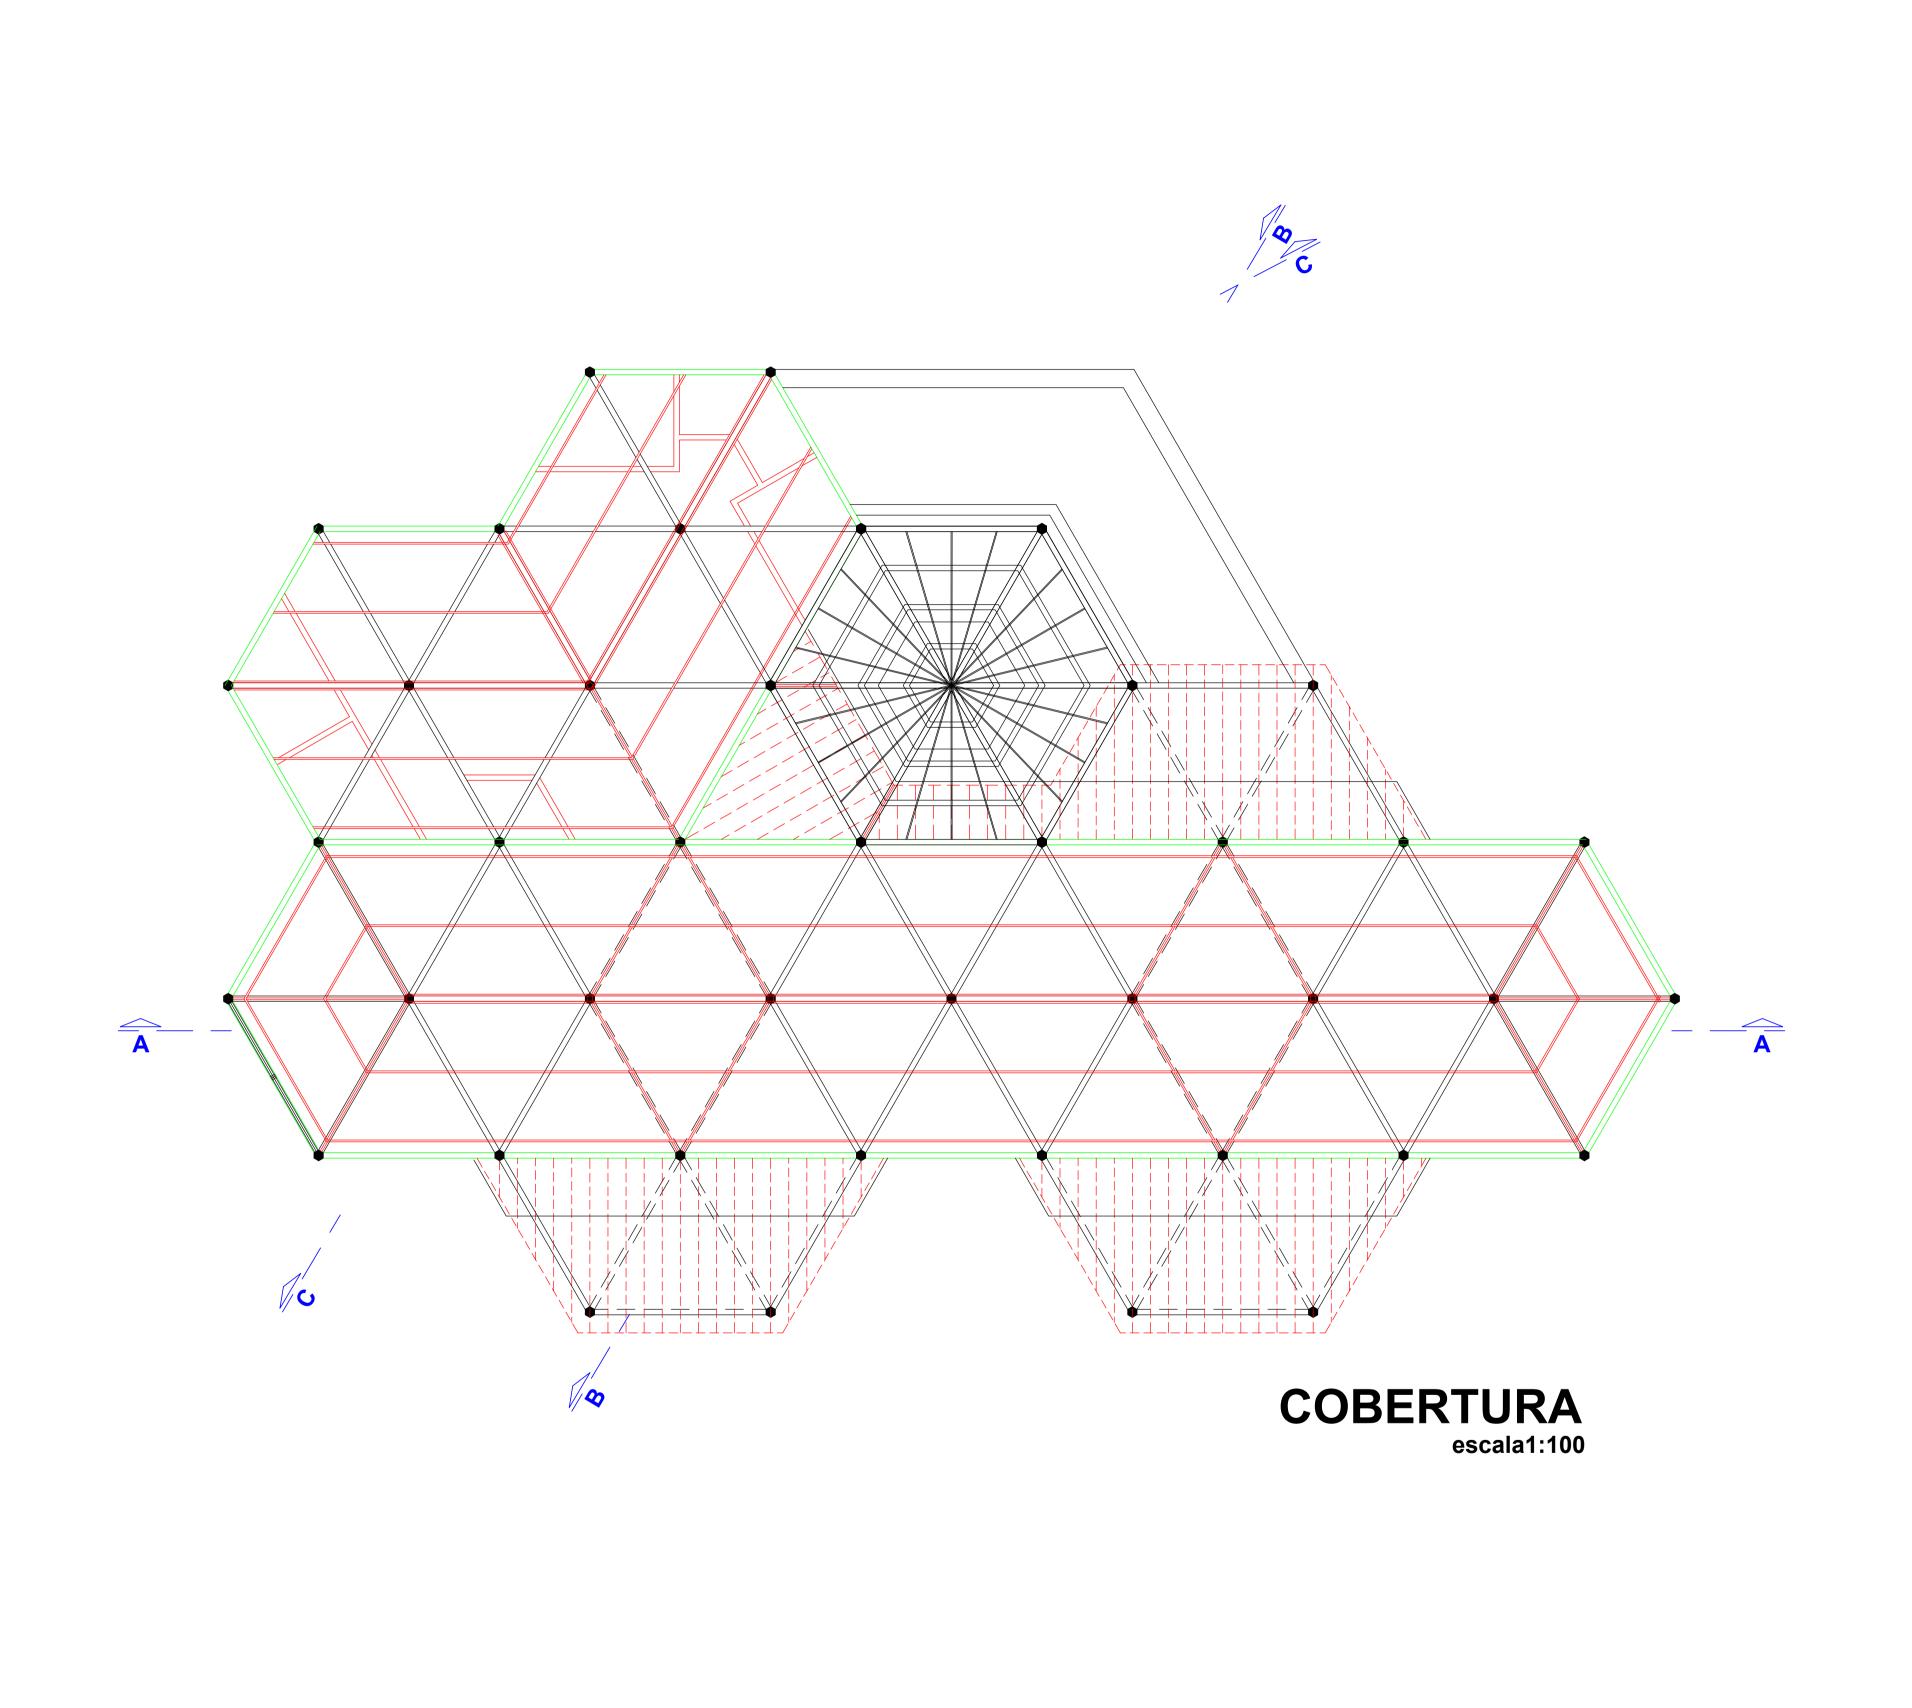

SECRETARIA MUNICIPAL DE DESENVOLVIMENTO URBANO

GESTOR DO CONVÊNIO Engº Andreas Köberle ART 28027230221576666

ANO - 2022

SECRETARIO MUNICIPAL DE DESENV. URBANO Arqtº Cristiano Dias Marchiori

Equipe Técnica SMDU
Engº Adriano Roque Jeremias
Engº Andreas Köberle
Engº Maurício Forato
Arqta Renata Rossi Tavella
Estagiária Arquitetura Ana Carolina Biotto Cardoso

CONJUNTO ARQ 01

FOLHA 5/10

1:100

Carlos Alberto Martins Prefeito Municipal

Prefeitura de Amparo
Estância Hidromineral

Município de Amparo

de Artesanato


ASSUNTO Projeto Arquitetônico


PROJETO Ponte Vecchio 2ª Etapa: Demolição e Reconstrução do Centro


ENDEREÇФq Linear: Trecho Rua José Fontana à Rua Anna


ALTERAÇÕES DE PROJETO


observações

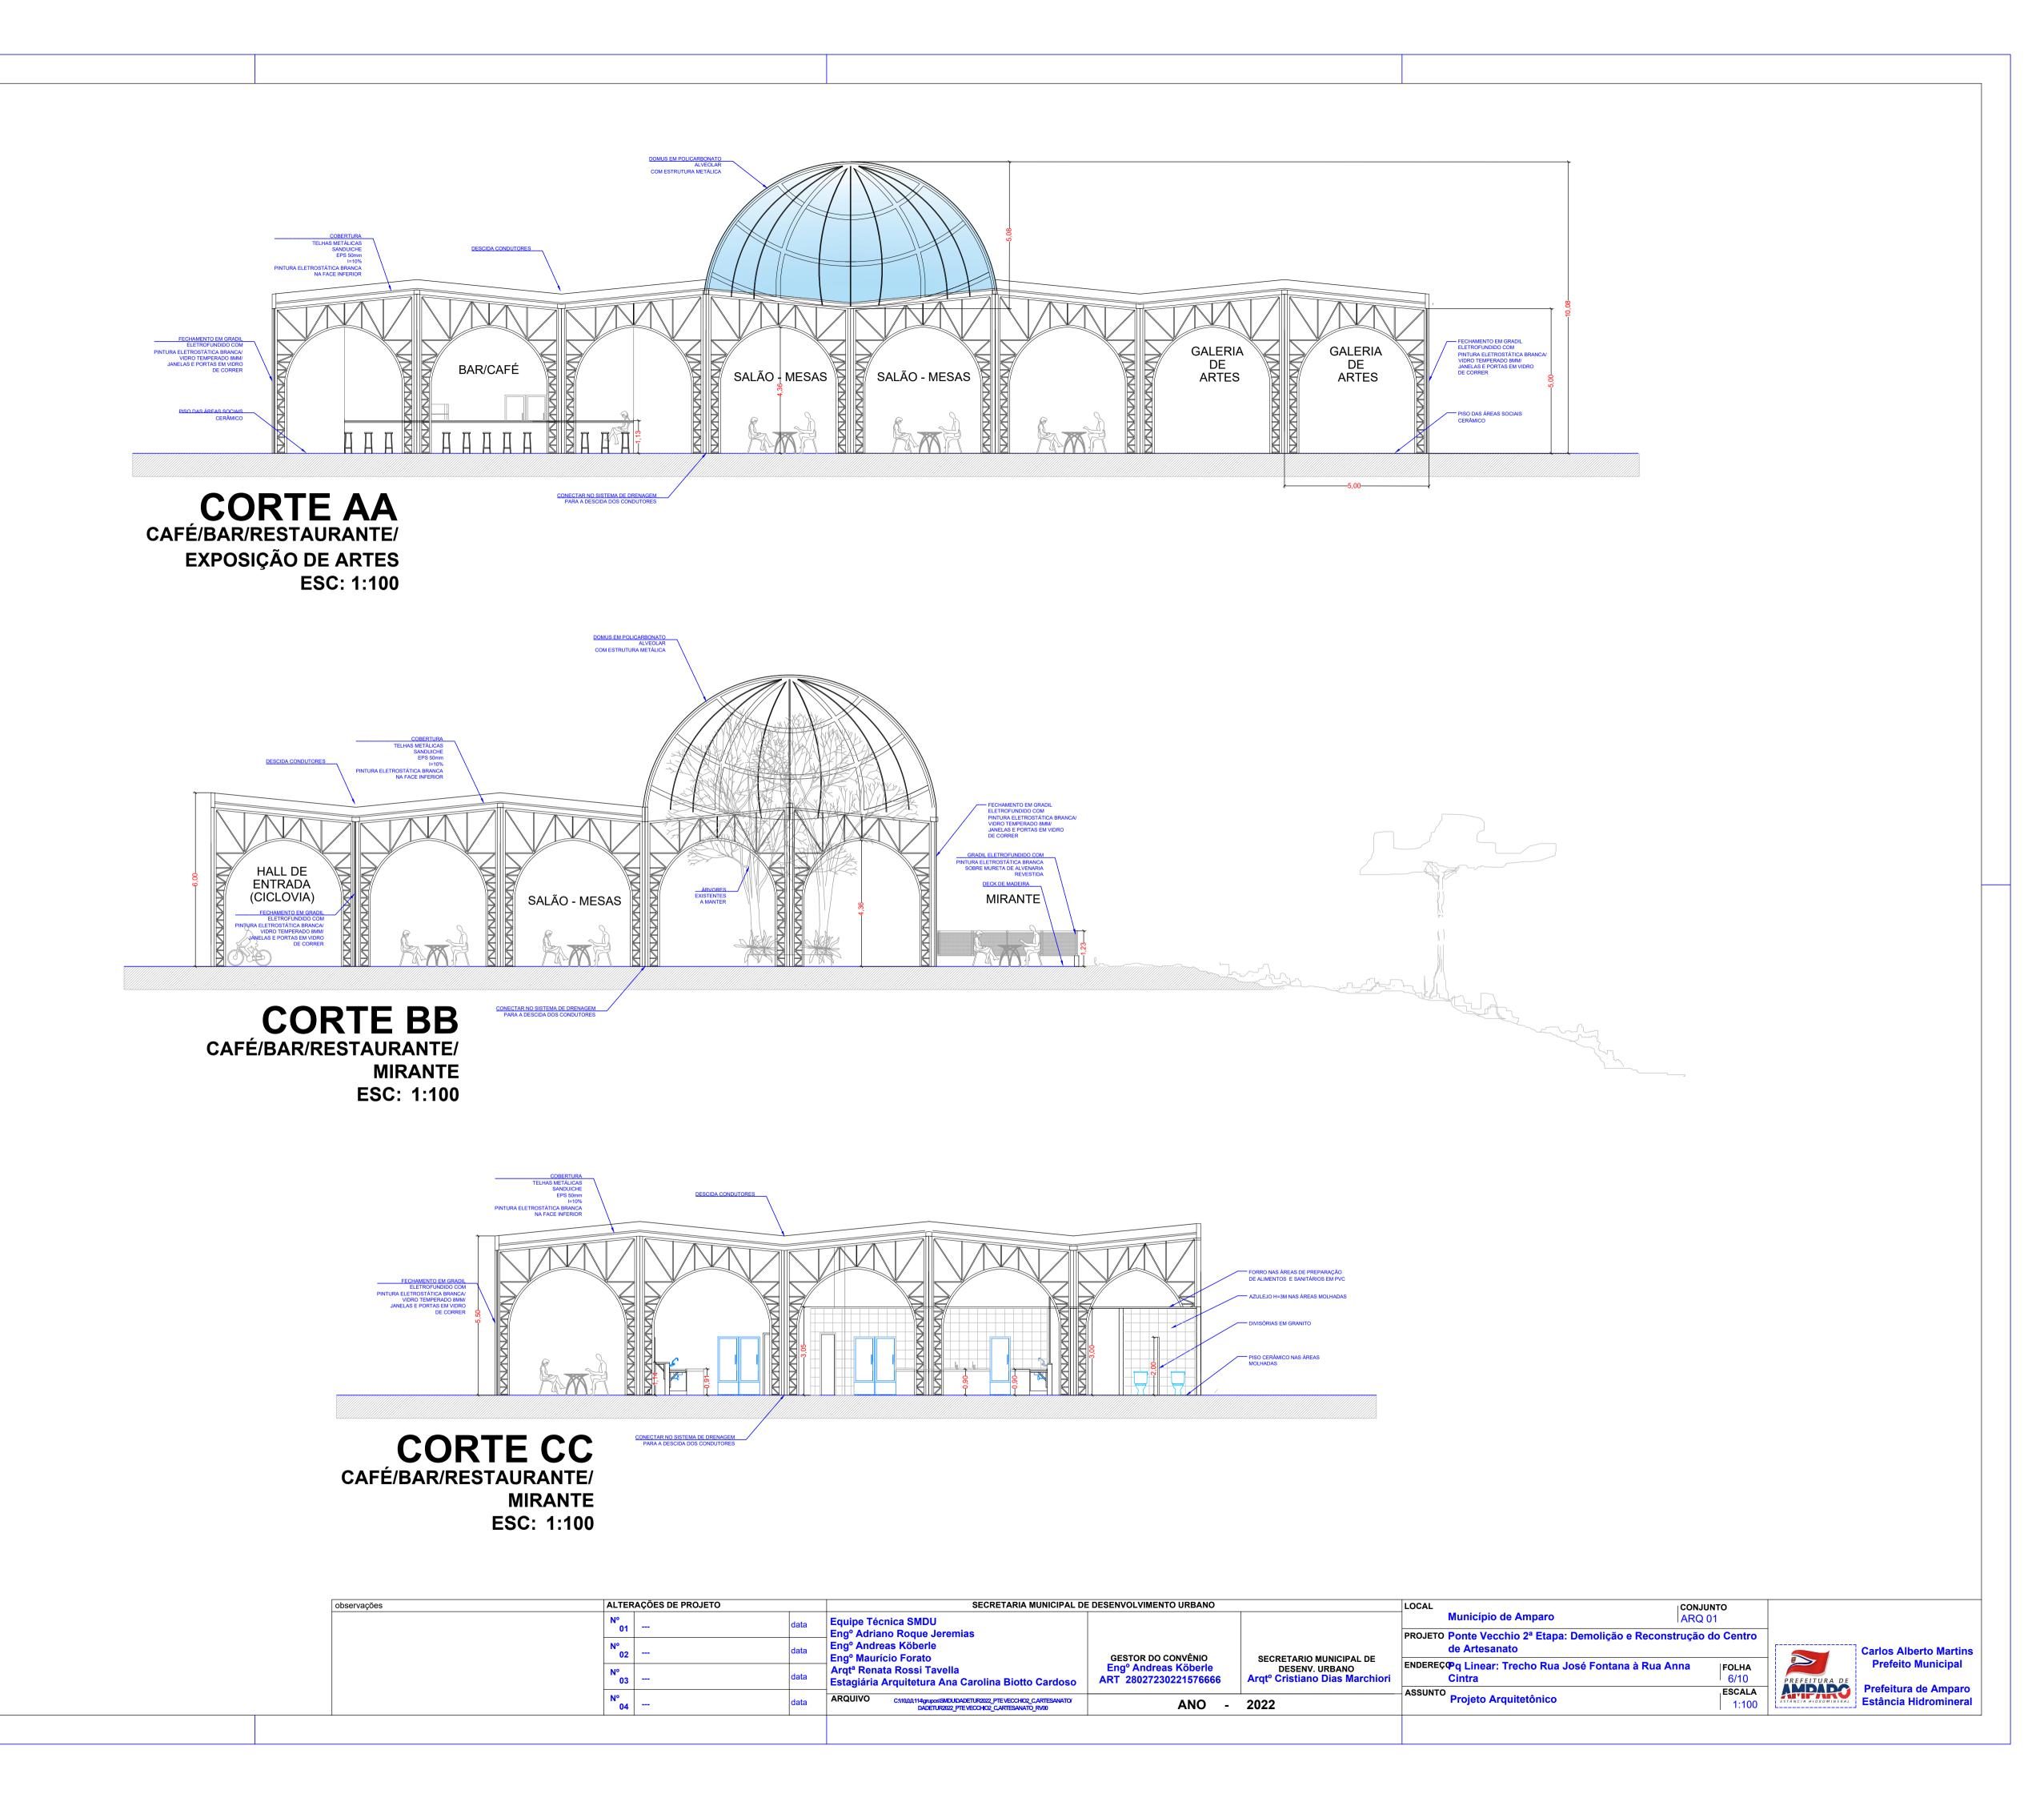

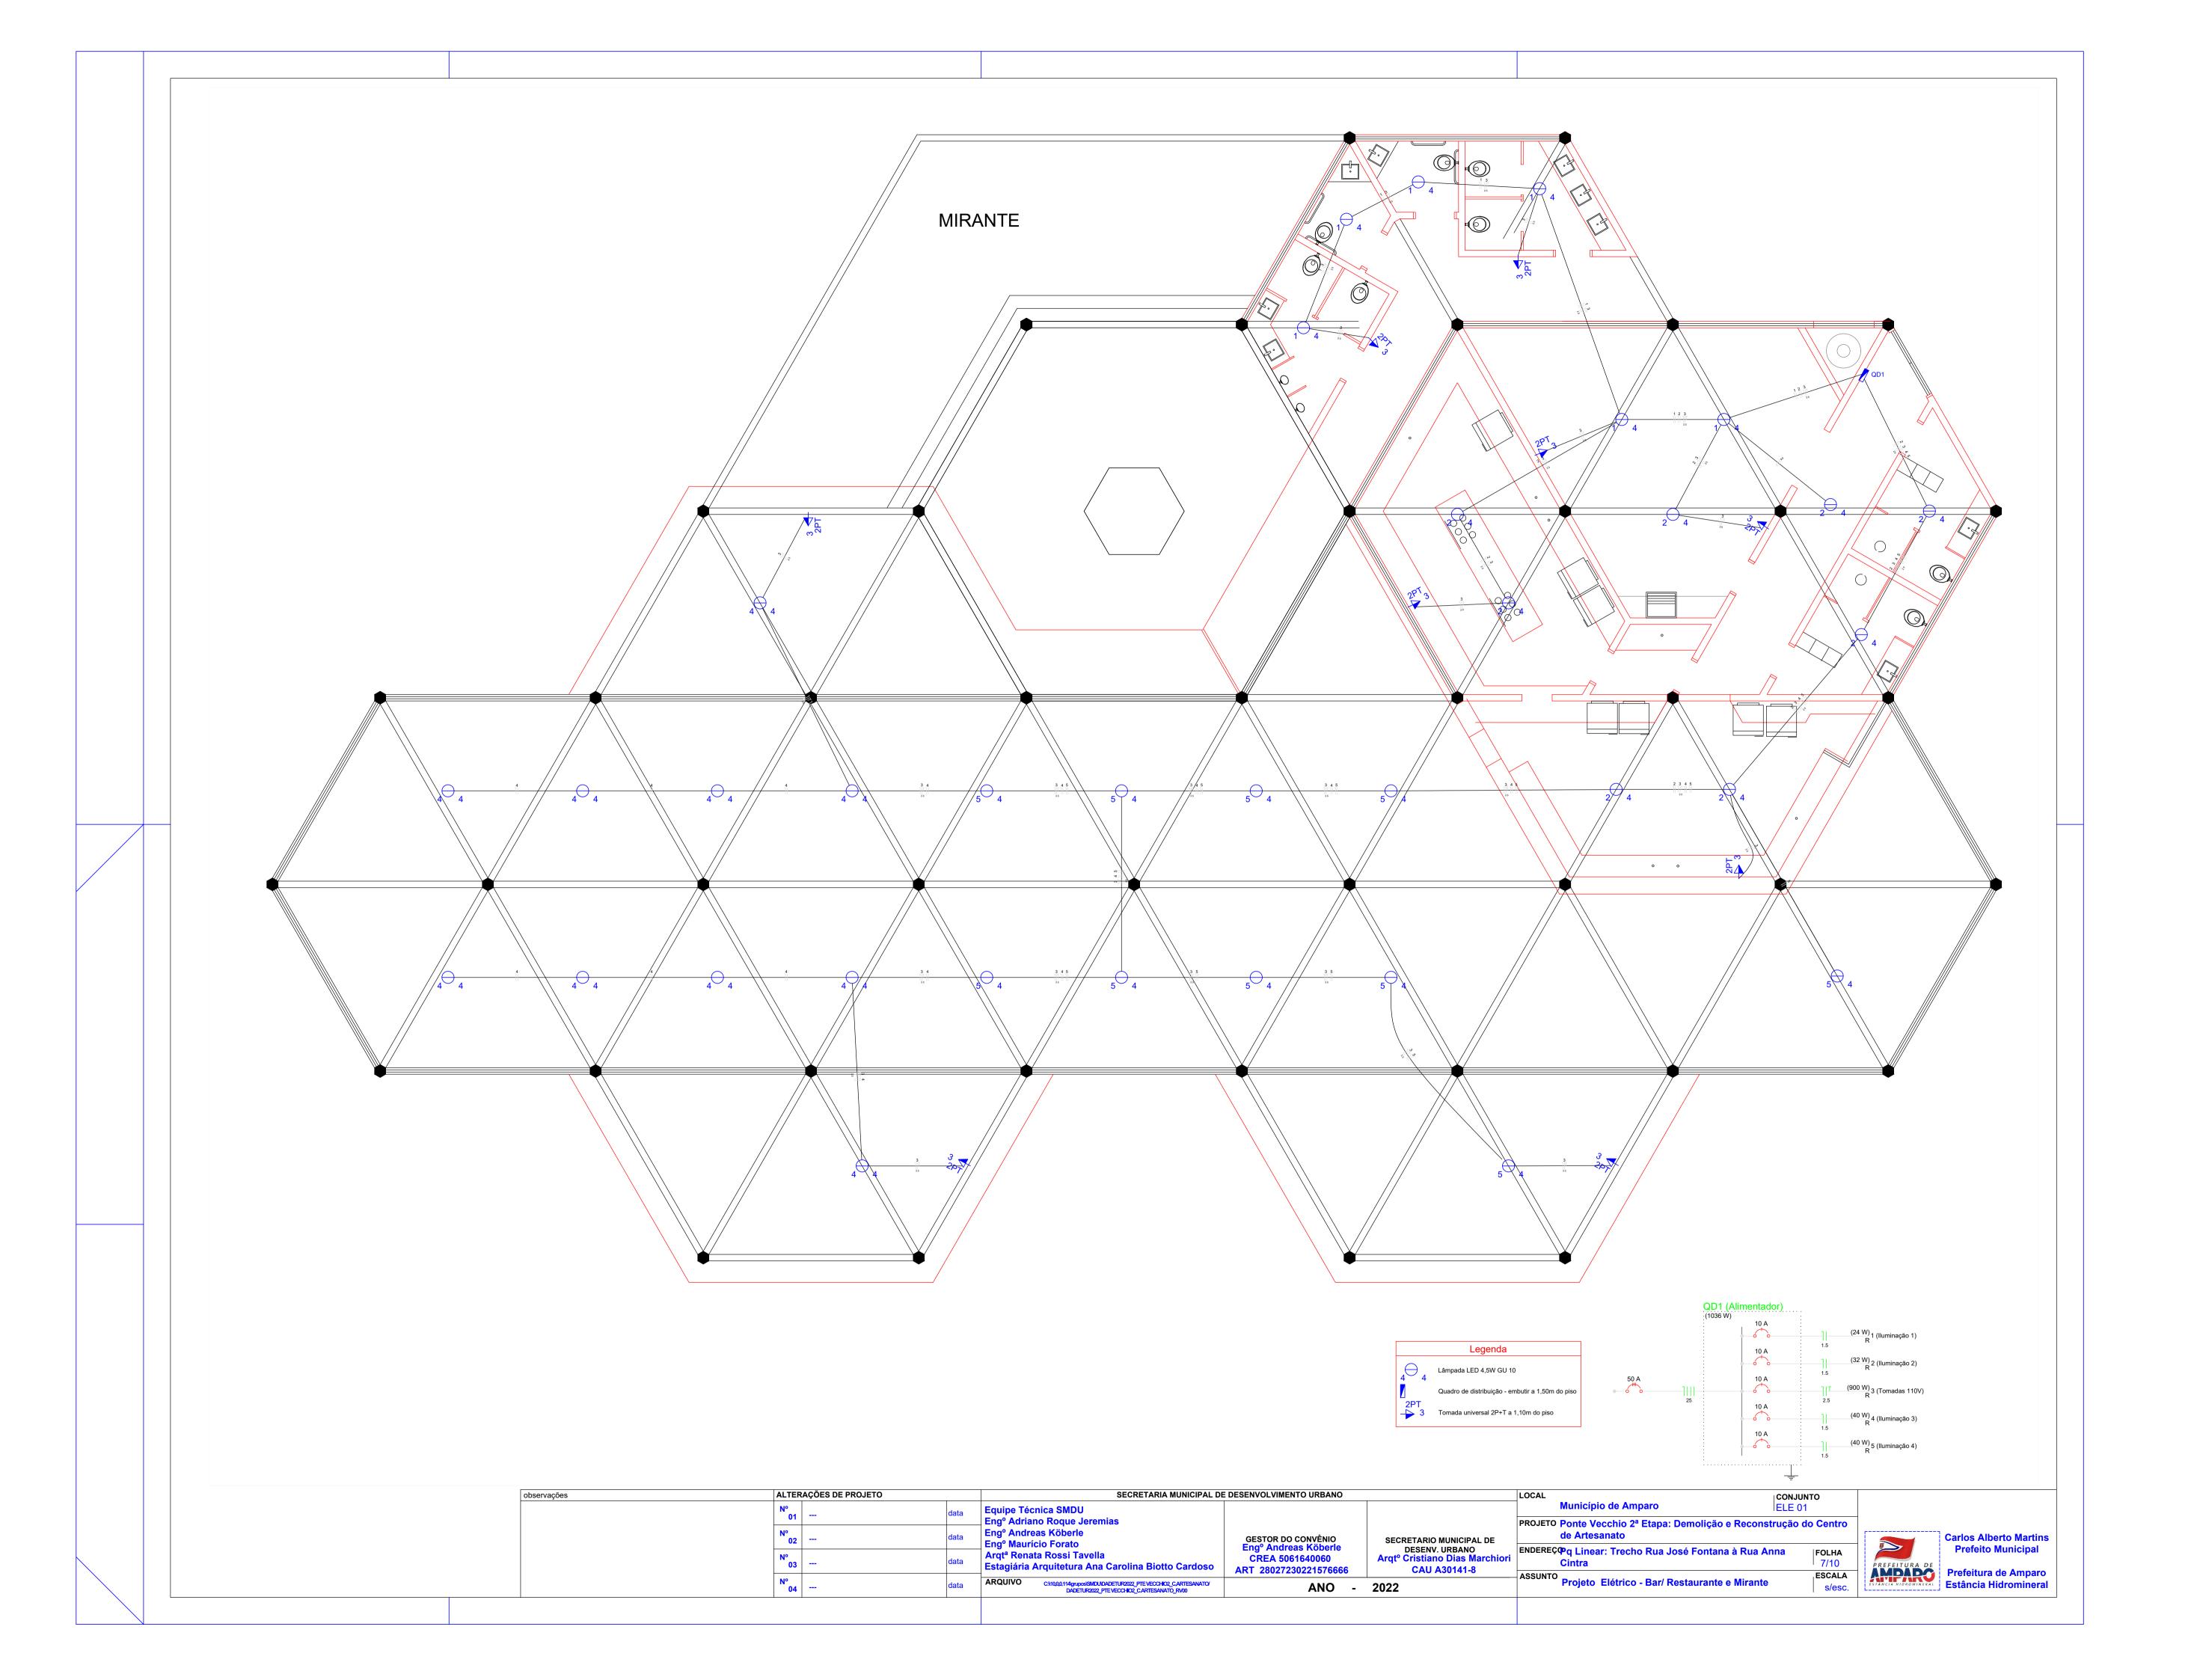

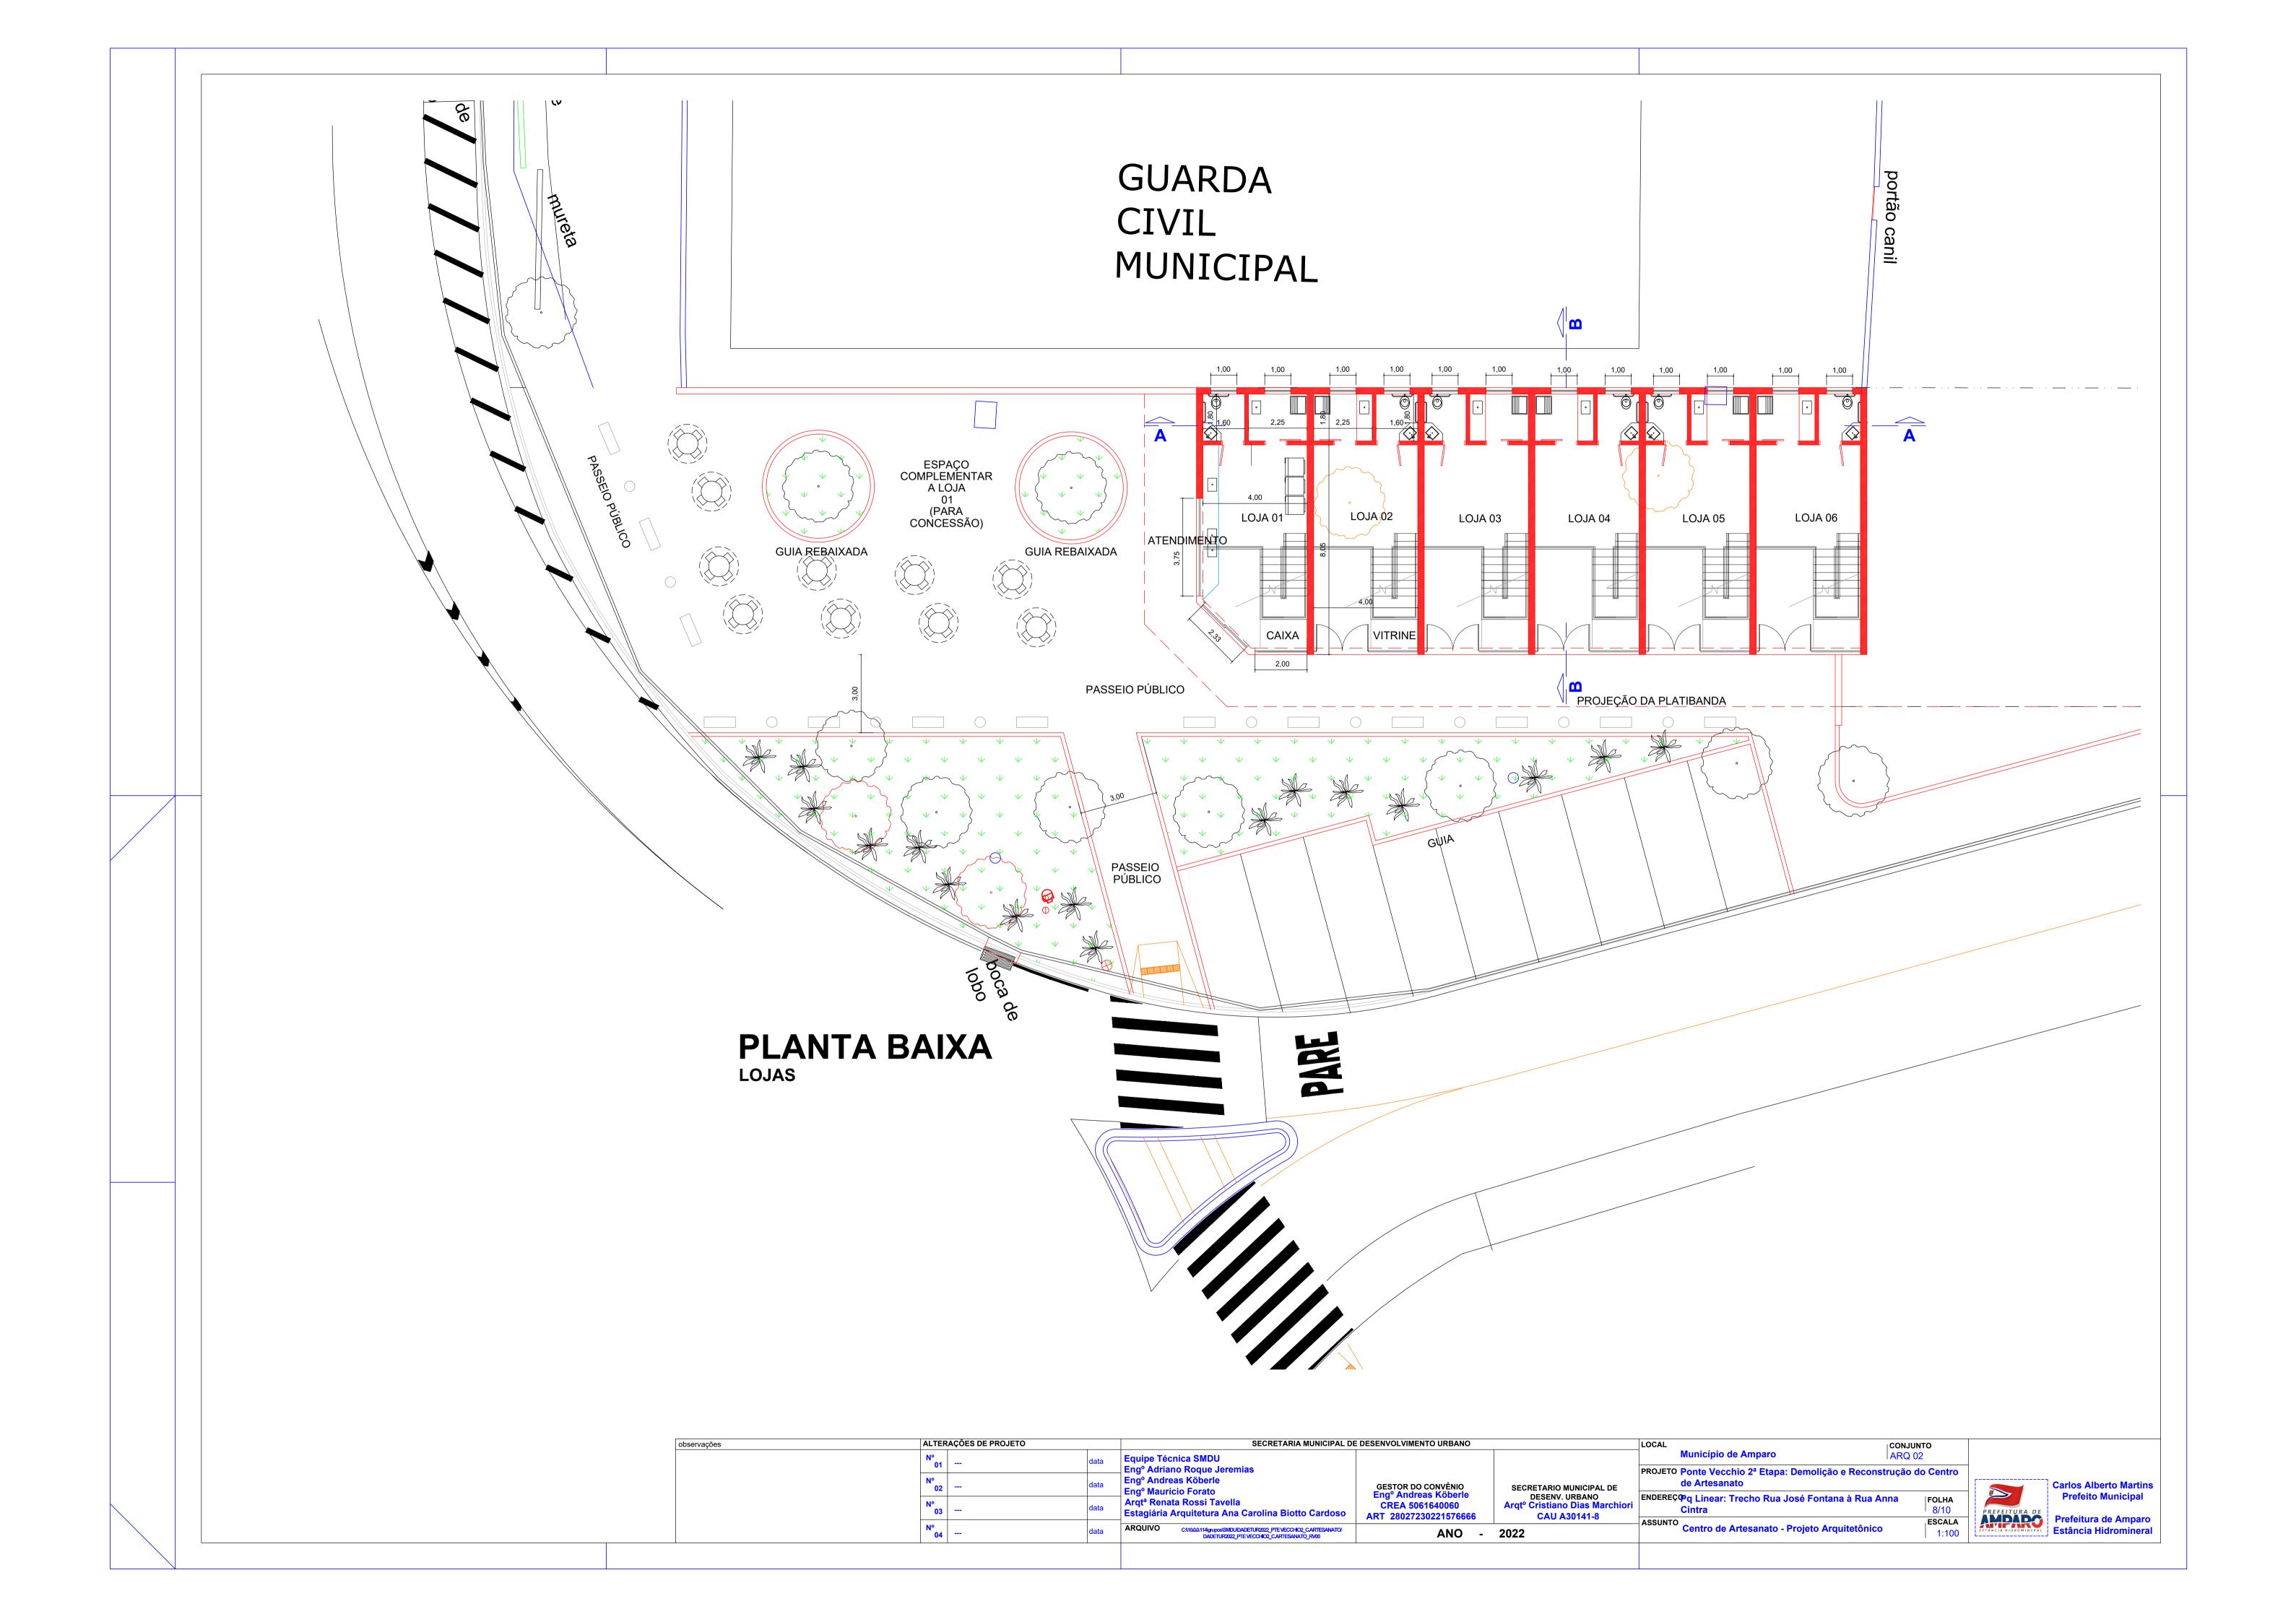

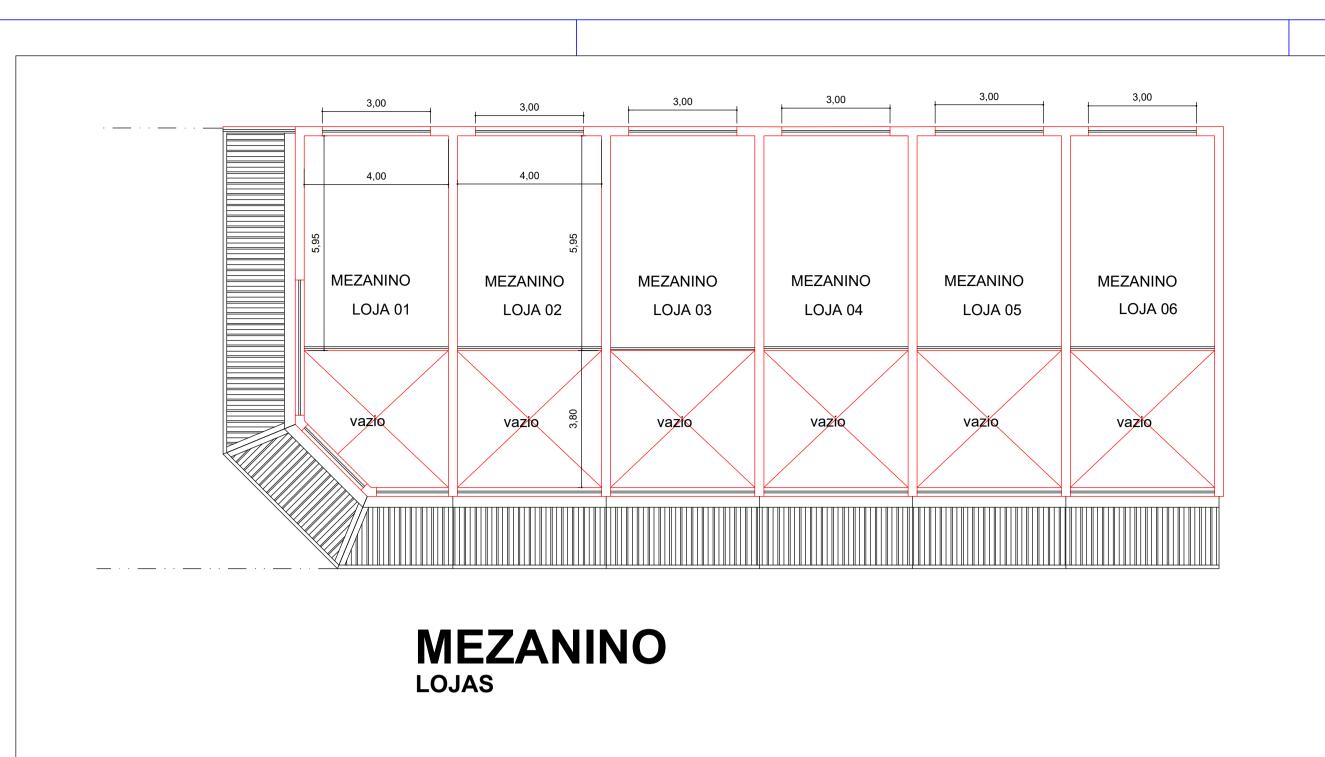

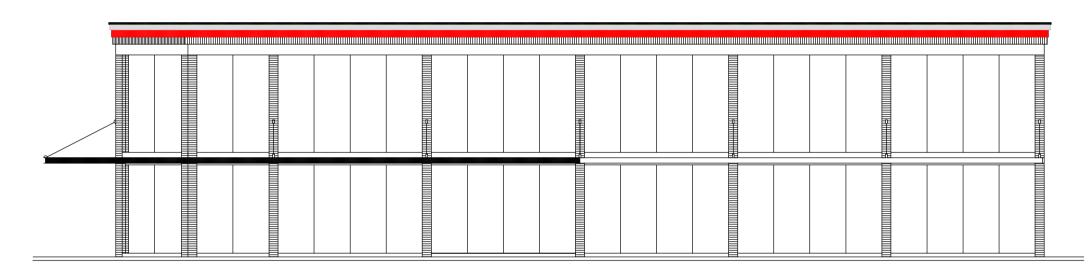

FACHADA

escala1:100

